

	Art der Änderung/Ergänzung	Datum	Name
1			
2			
3			
4			
5			



Projekt Nr.: 2024 - 052

...\Bilder\2025-04-22 WTU 01\01.1 Übersichtskarte.GVP



FRV Deutschland GmbH

Goetheplatz 1

80337 München

Wassertechnische Voruntersuchung:

Sondergebiet Solarpark Groß-Drehle


in der Gemeinde Gehrde

Anlage: 01 Übersichtskarte Maßstab 1:25000

Bearbeitet 22.04.2025 Fischer

Gezeichnet 22.04.2025 Stuckenberg

Geprüft

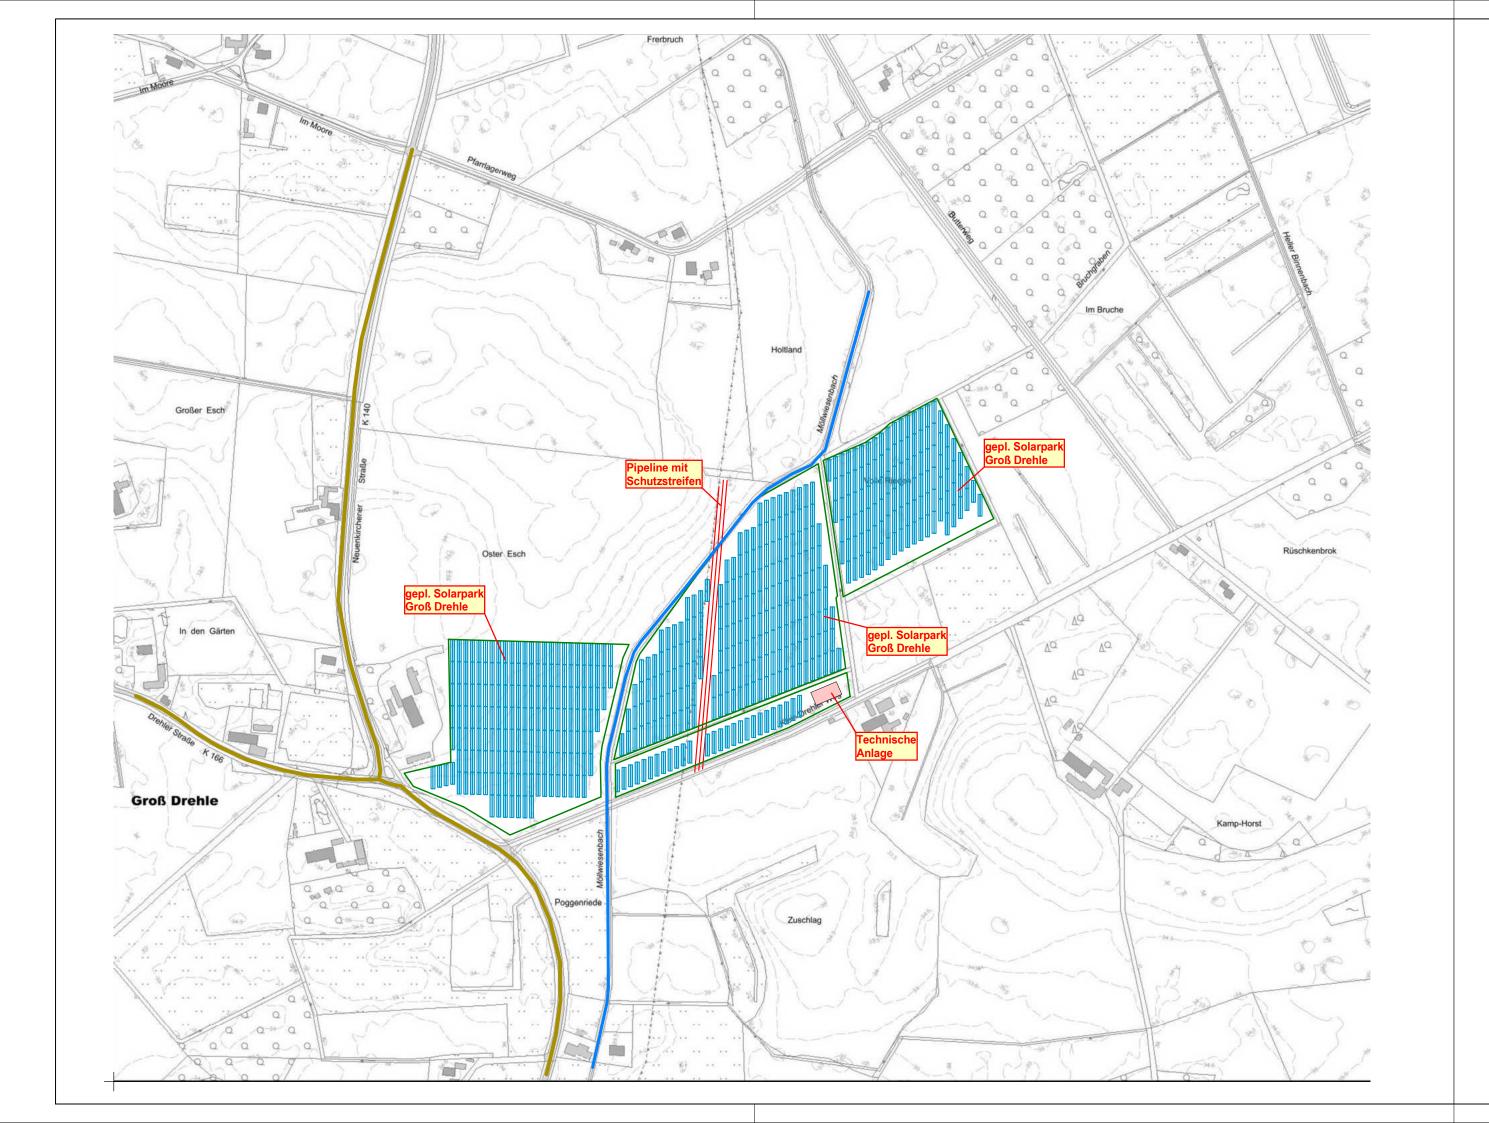

5			
4			
3			
2			
1			
	Art der Änderung/Ergänzung	Datum	Name



Ingenieurbüro WESTERHAUS Tiefbau, Wasserwirtschaft und Umwelt

Industriestraße 42, 49565 Bramsche

Tel.: 05461 / 7038550 Email: info@westerhaus.info

Projekt Nr.: 2024 - 052

...\Bilder\2025-04-22 WTU 01\02.1 Übersichtslageplan.GVP



FRV **Deutschland GmbH**

Goetheplatz 1

80337 München

Bramsche, den 22.05.2025


Wassertechnische Voruntersuchung:


Sondergebiet Solarpark Groß-Drehle

in der Gemeinde Gehrde

Anlage:	02	Übersichtslagepl	
Blatt:	1	Maßstab 1 : 5000	

Fischer 22.05.2025 22.05.2025 Stuckenberg

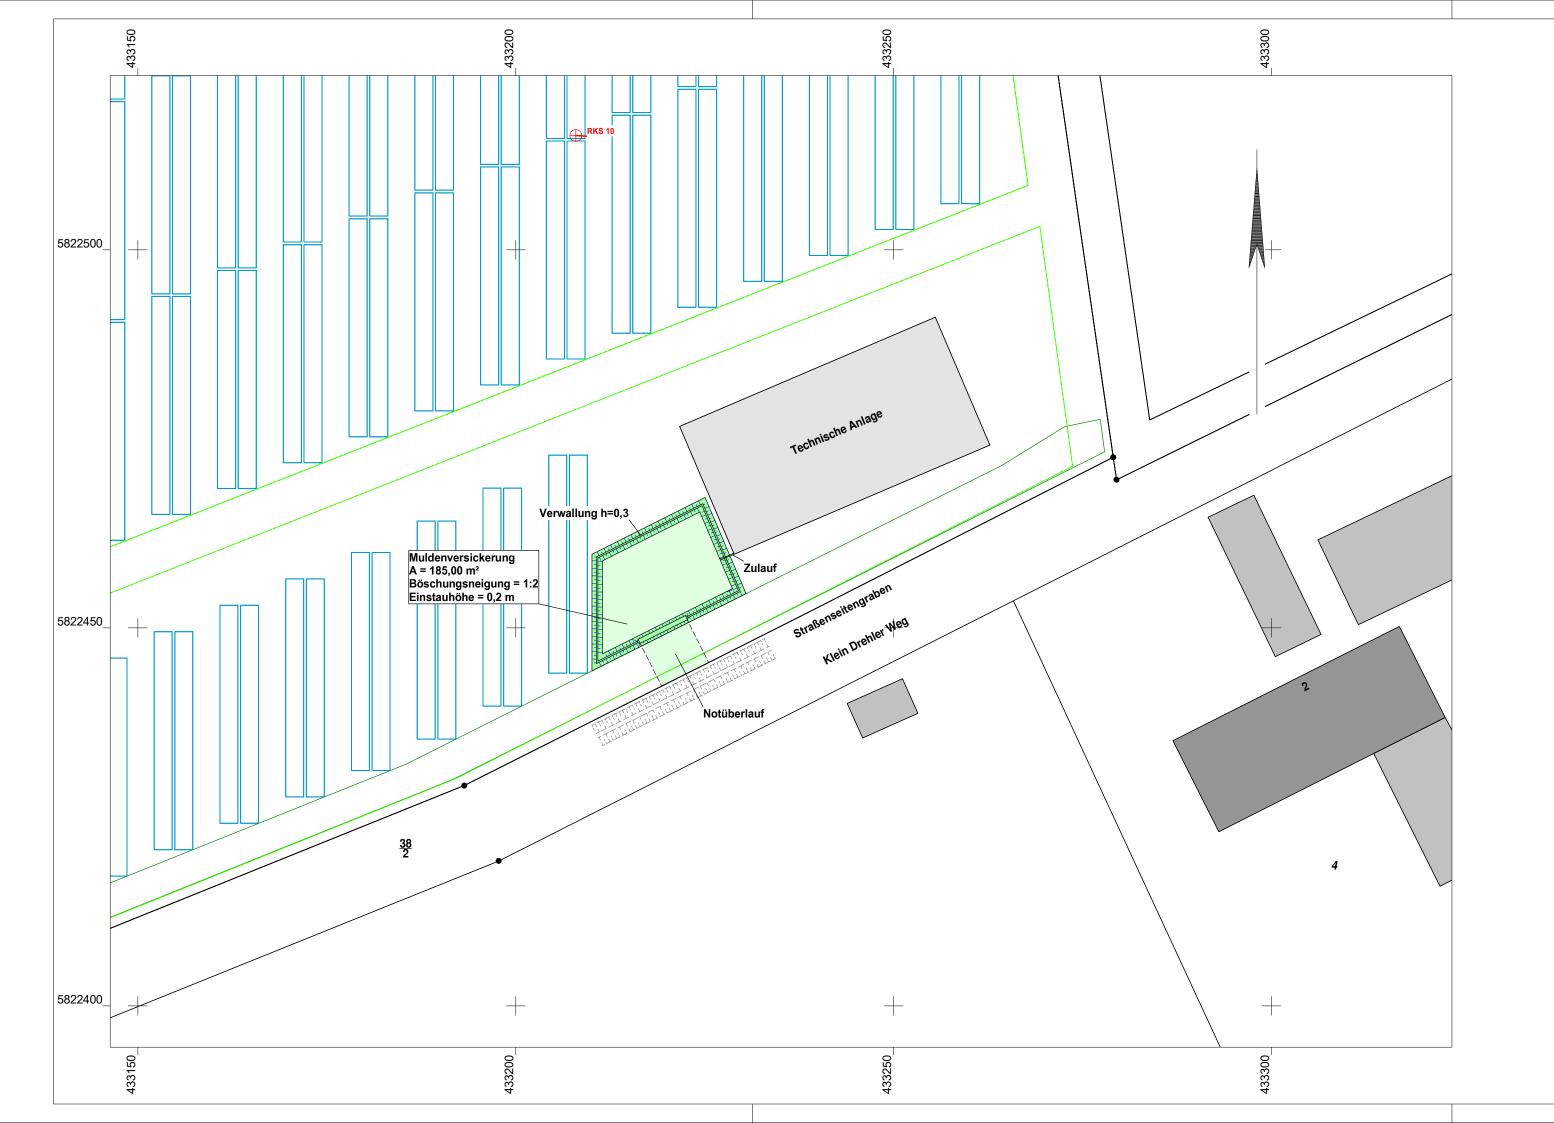

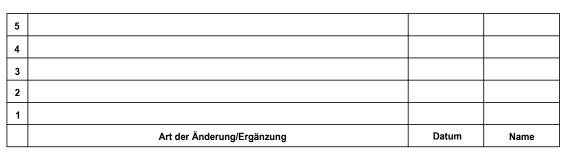



Ingenieurbüro

WESTERHAUS
Tiefbau, Wasserwirtschaft und Umwelt

Industriestraße 42, 49565 Bramsche

Tel.: 05461 / 7038550 Email: info@westerhaus.info

...\Bilder\2025-04-22 WTU 01\03.1 Lageplan.gvp Projekt Nr.: 2024 - 052



FRV Deutschland GmbH

Goetheplatz 1

80337 München

Bramsche, den 22.04.2025

Wassertechnische Voruntersuchung:

Sondergebiet Solarpark Groß-Drehle


in der Gemeinde Gehrde

03 Lageplan Maßstab 1:500 22.04.2025 Fischer Bearbeitet

Gezeichnet 22.04.2025 Stuckenberg

Karte



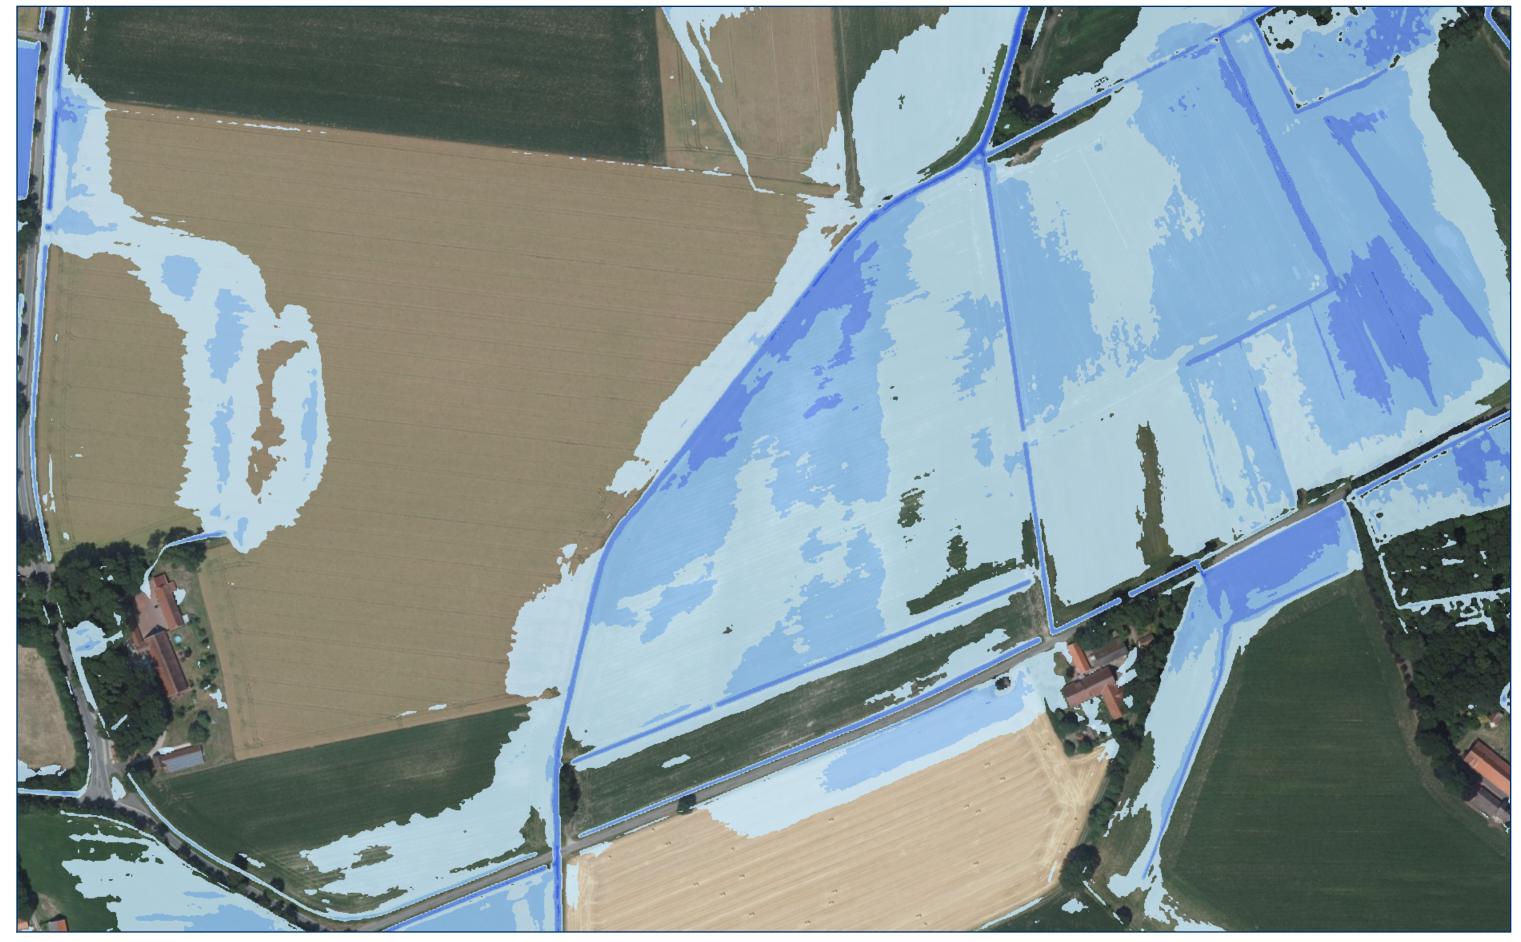

0 20 40 60 80m

Hintergrundkarte: © Bundesamt für Kartographie und Geodäsie (2020) Datenquellen: https://sg.geodatenzentrum.de/web_public/Datenquellen_TopPlus_14.09.2020.pdf

1:2500

Legende

100 bis < 200 cm

200 bis < 400 cm

>= 400 cm

Nutzungshinweise

WMS Digitale Orthophotos - Bodenauflösung 20 cm

- Es gelten Zugriffsbeschränkungen. Für den Erwerb von Nutzungsrechten wenden Sie sich deshalb bitte an die Zentrale Stelle Geotopographie der AdV (ZSGT) / Dienstleistungszentrum (DLZ) des Bundesamtes für Kartographie und Geodäsie: https://www.bkg.bund.de/DE/Service/Kontakt/kontakt.html.
- Oie Daten sind urheberrechtlich geschützt. Die Daten werden Nutzungsberechtigten nach V GeoBund und V GeoLänder geldleistungsfrei sowie Dritten gemäß V ZSGT gegen Gebühren zur Verfügung gestellt. Bitte informieren Sie sich unter nachfolgendem Link über die Details zu Nutzungsbedingungen und Quellenvermerk: https://gdz.bkg.bund.de/index.php/default/hinweise-zu-nutzungsbedingungen-und-quellenvermerken. Der Quellenvermerk
- Quellenvermerk: © GeoBasis-DE / BKG (Jahr)

Hinweiskarte Starkregengefahren (HWK_SRG)

- Es gelten keine Zugriffsbeschränkungen
- Oie Daten sind urheberrechtlich geschützt. Die Daten werden geldleistungsfrei gemäß der Datenlizenz Deutschland Namensnennung 2.0 (https://www.govdata.de/dl-de/by-2-0) zur Verfügung gestellt. Die Verwendung des Datensatzes für die Pflege und Erweiterung der Daten des OpenStreetMap Projektes wird unter Einhaltung der im Ergänzungstext beschriebenen Angaben zur Namensnennung ausdrücklich erlaubt, siehe https://sgx.geodatenzentrum.de/web_public/gdz/lizenz/deu/Datenlizenz_Deutschland_Ergaenzungstext_Namensnennung.pdf . Der Quellenvermerk ist zu beachten.
- Informationen zum Haftungsausschluss entnehmen Sie folgendem Dokument: https://sg.geodatenzentrum.de/web public/gdz/dokumentation/deu/starkregengefahrenhinweiskarte haftungsausschluss.pdf
- Quellenvermerk: © BKG (Jahr des letzten Datenbezugs) dl-de/by-2-0, Datenquellen: https://sgx.geodatenzentrum.de/web_public/gdz/datenquellen/datenquellen_hwk_srg.pdf
- ° {"id":"dl-by-de/2.0","name":"Datenlizenz Deutschland Namensnennung 2.0","url":"https://www.govdata.de/dl-de/by-2-0","quelle":"© BKG (Jahr des letzten Datenbezugs) dl-de/by-2-0, Datenquellen: https://sgx.geodatenzentrum.de/web public/gdz/datenquellen/datenquellen hwk srg.pdf"}
- Im Allgemeinen erfolgt das Abflussgeschehen in den Flächen abseits von Gewässern von den Höhenlagen zur Vorflut der Gewässer. Für Gewässer ab einer bestimmten Einzugsgebietsgröße wird eine freie Vorflut angenommen. Das heißt, die hydraulische Leistung ist entsprechend so groß, dass das Gewässer nicht durch ein einzelnes Starkregenereignis ausufern kann. Dieser Zusammenhang ist im Modell insofern berücksichtigt, dass Gewässer ab einer bestimmten Einzugsgebietsgröße als Senken ("Modellauslass") abgebildet sind. Als "Modellauslass" sind alle Gewässerabschnitte aufgenommen, die im Rahmen des Hochwasserrisikomanagements (EU-HWRM RL) als Risikogewässer eingestuft worden sind. Damit wird sichergestellt, dass auch von großen Gewässern das Kopfgebiet hydraulisch in der Simulation abgebildet wird und erst ab einer bestimmten Größe das Gewässer als Modellauslass abgebildet wird.

Seite 2 / 2 Erstellt am: 09.12.2024

